

Инженерные системы


Электроснабжение Слаботочные системы Автоматика "Умный Дом"


г.Москва

ООО "ТоргИнжСтрой" www.Dom-Automation.ru Санкт-Петербург, 2021 г.

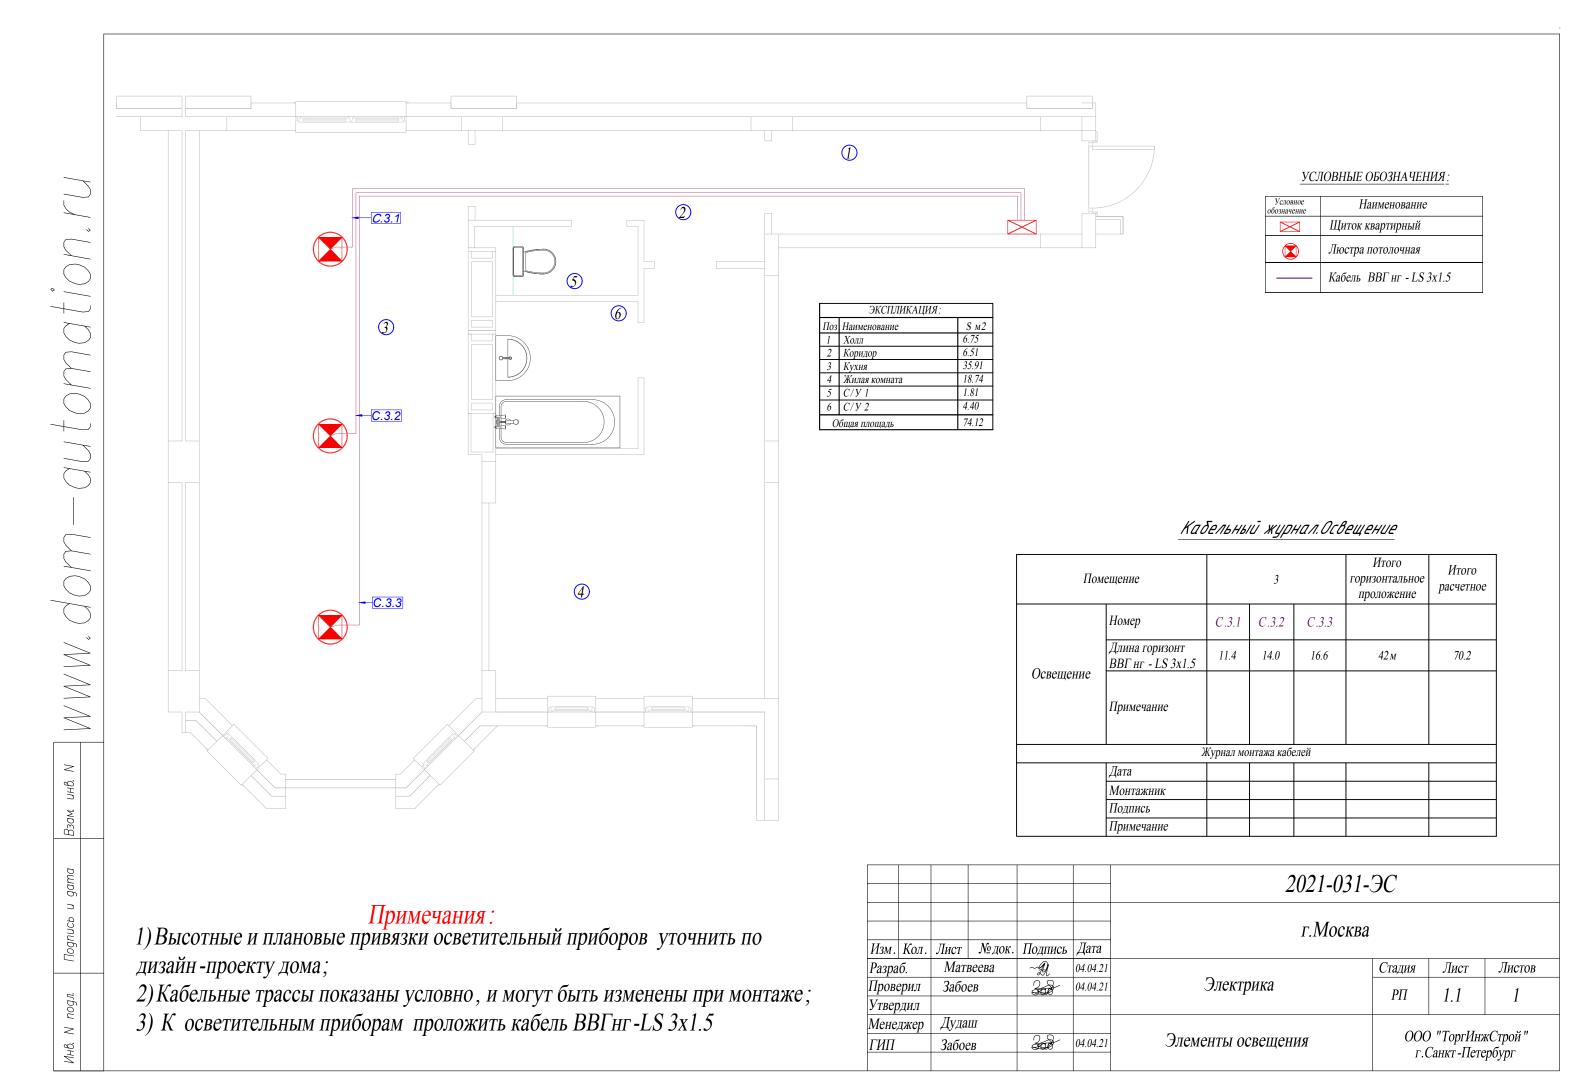

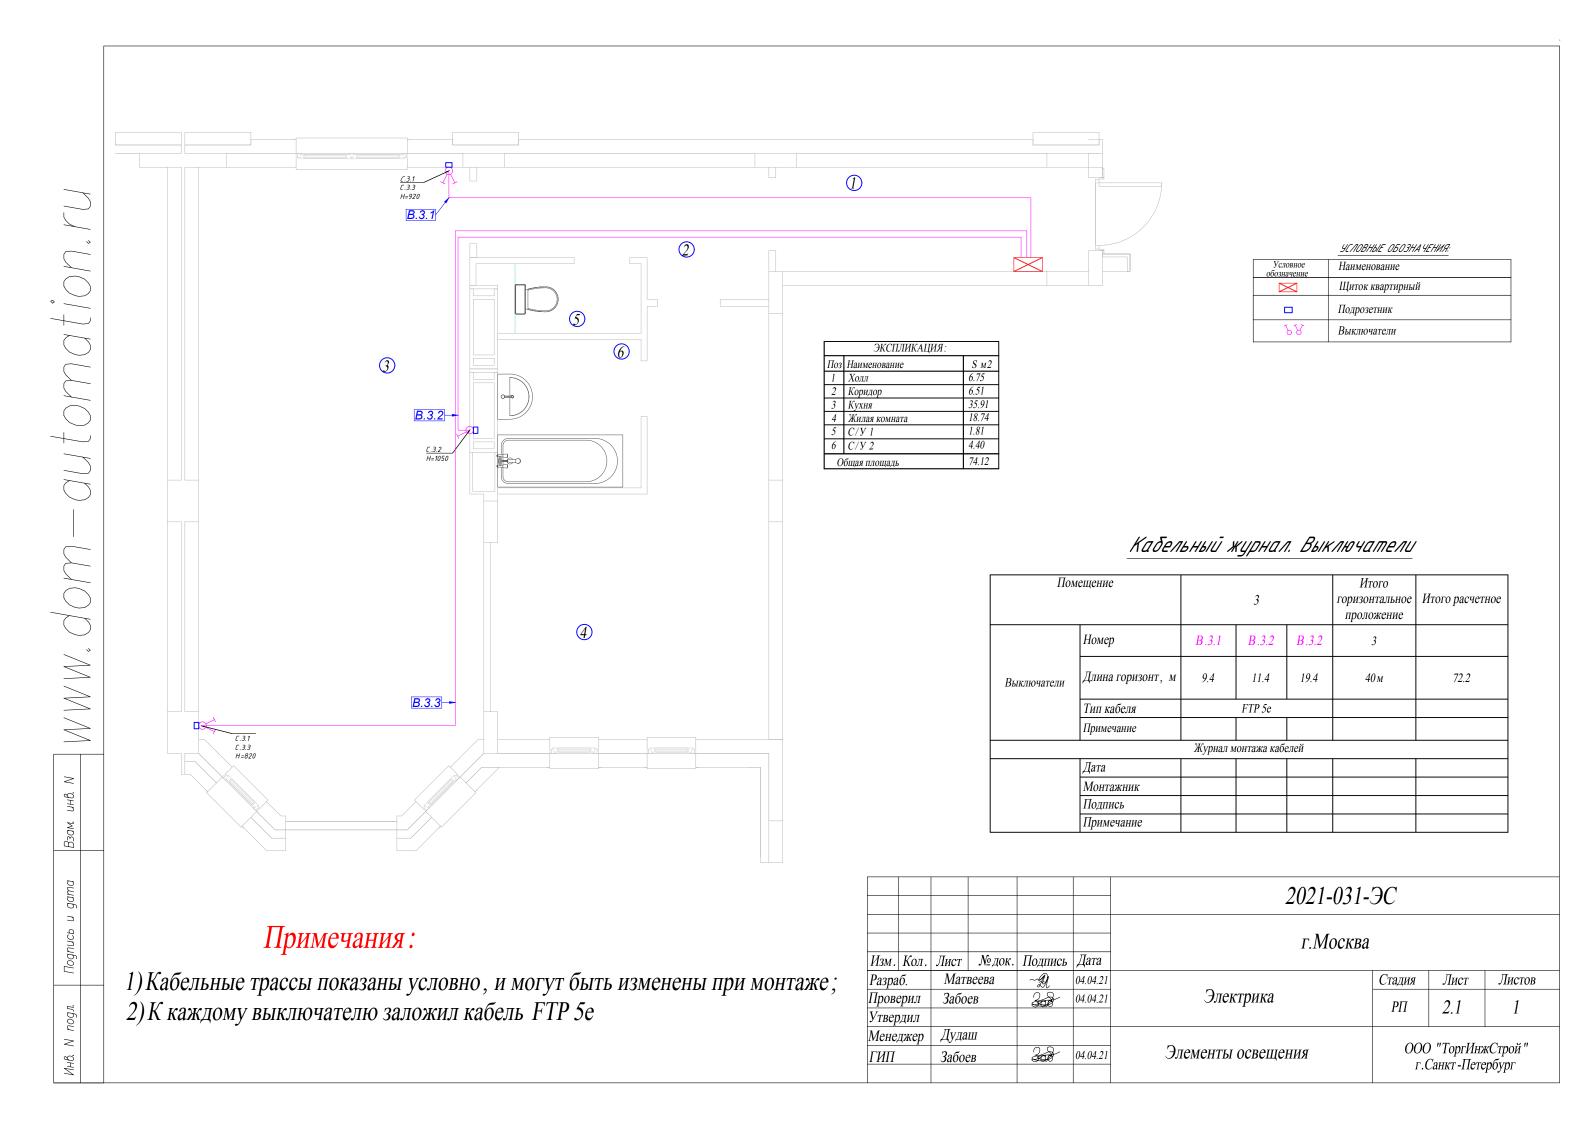

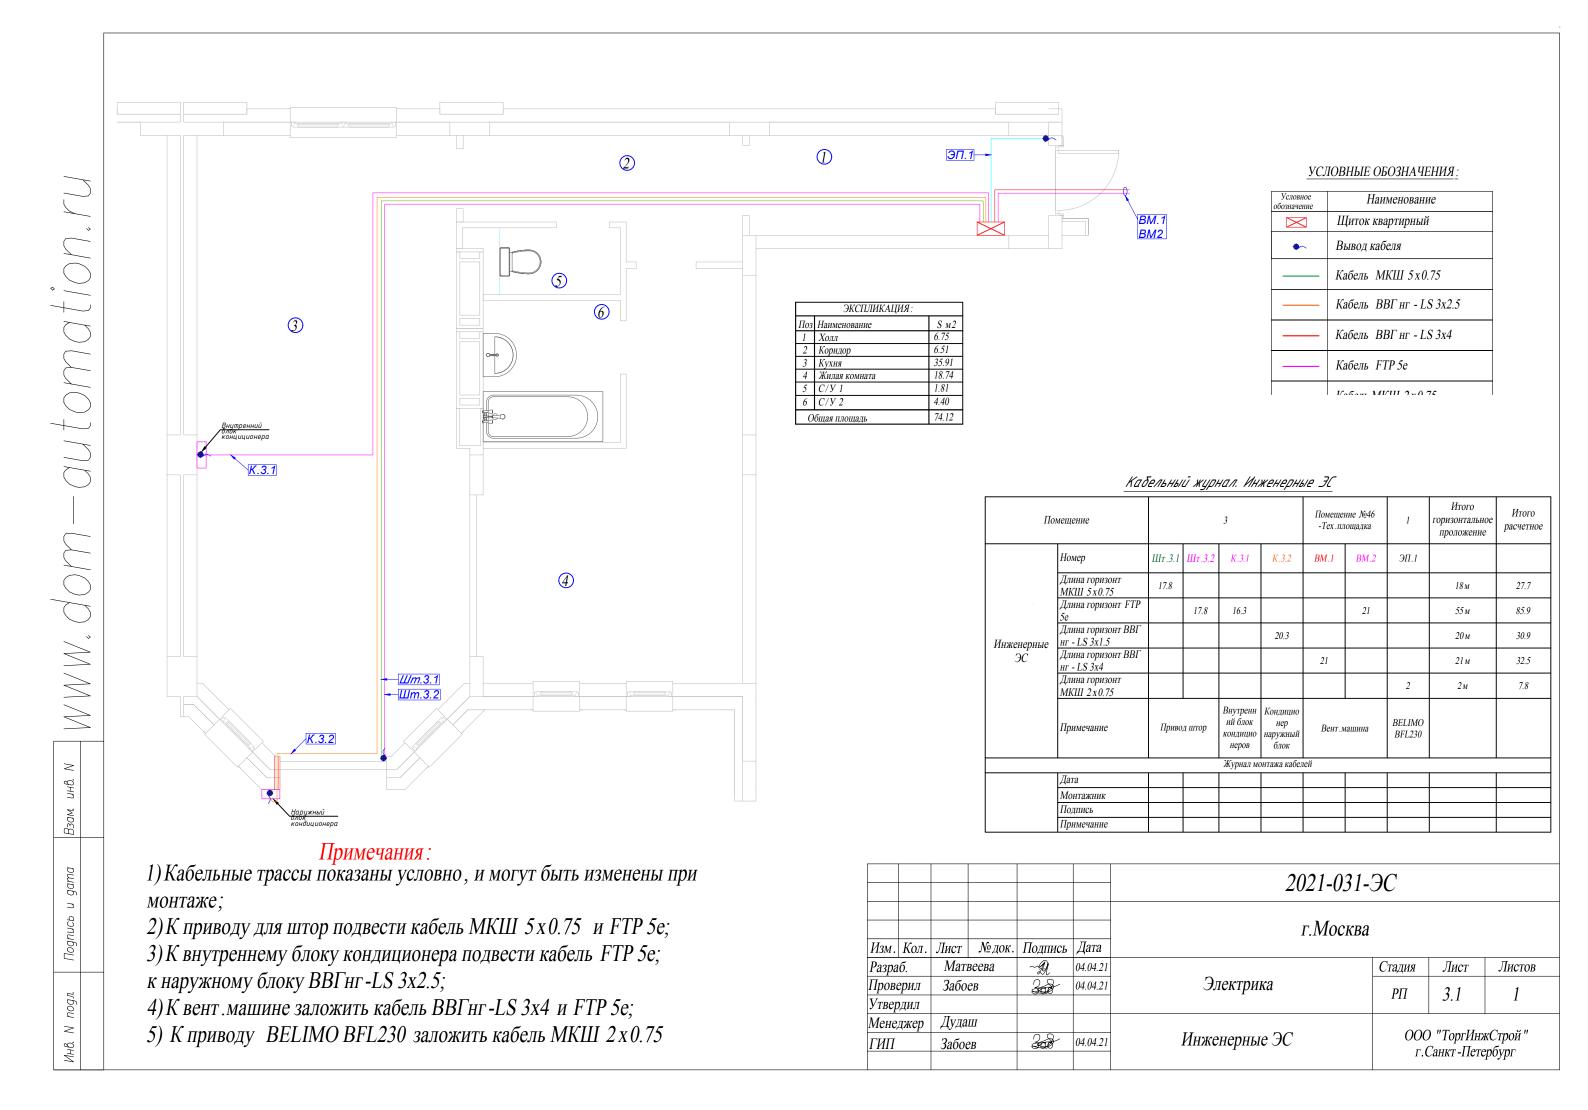

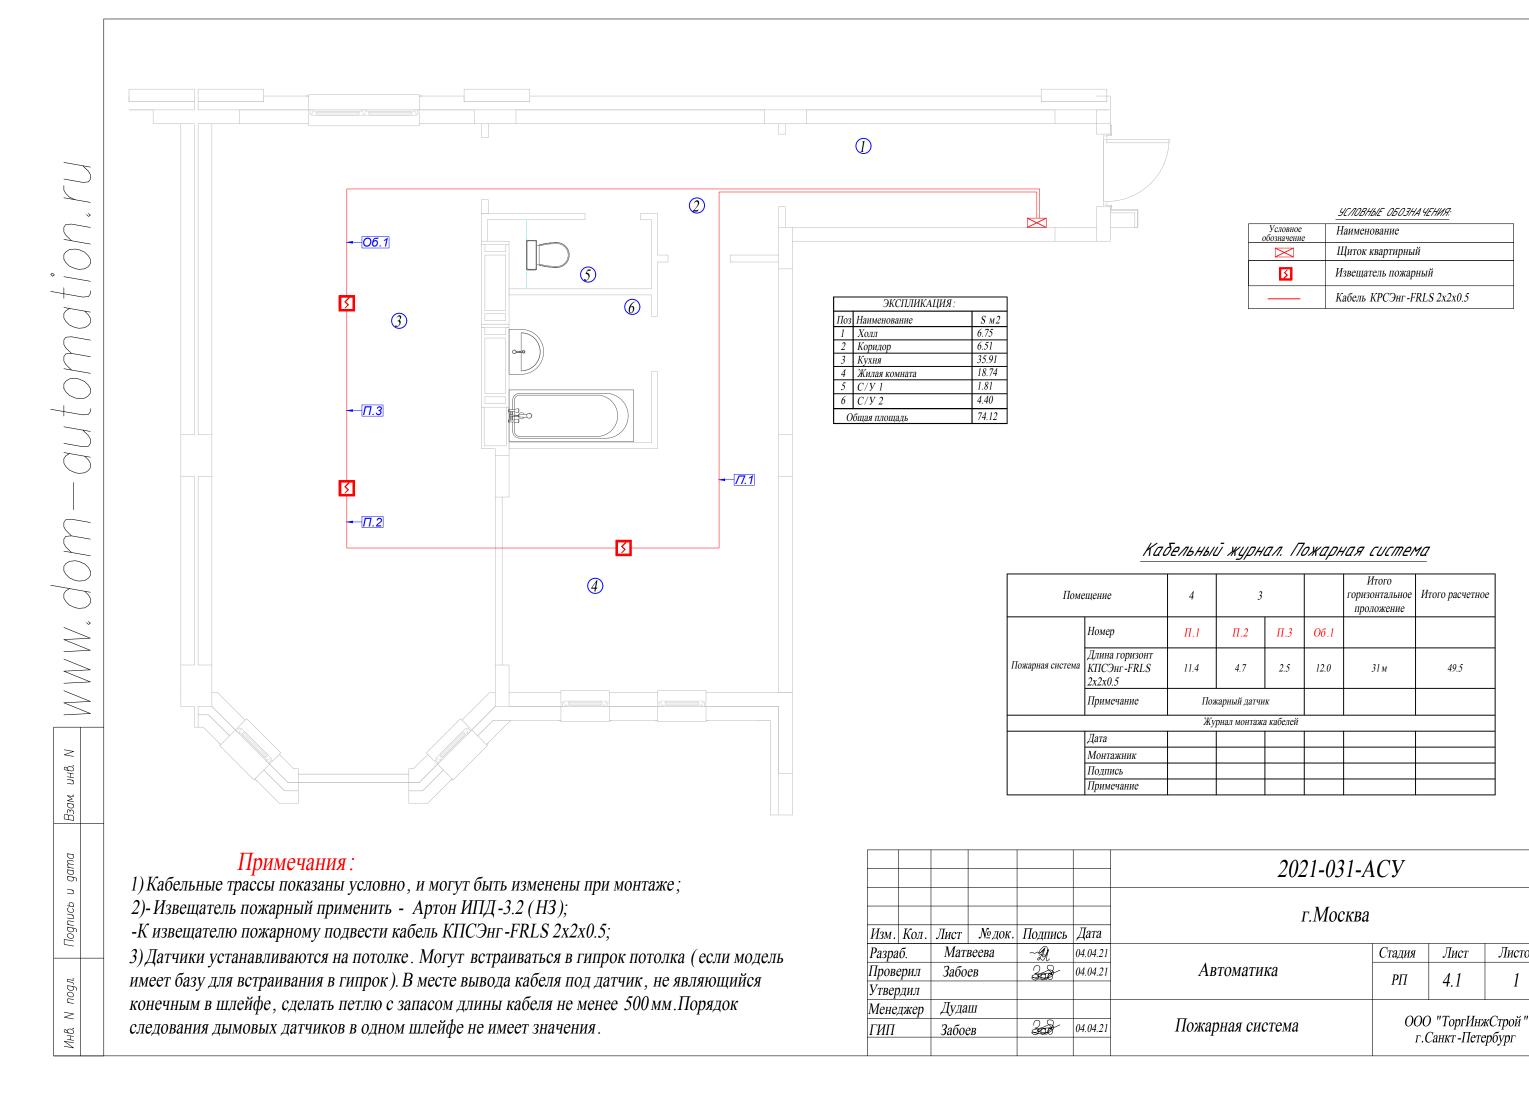

Листов

Итого оризонтальное

проложение

11

27 м

Лист

5.1

ООО "ТоргИнжСтрой"

г.Санкт-Петербург

Стадия

РΠ

Датчики движения и охраны

200

04.04.21


ГИП

Забоев

Листов

Итого расчетное

43.6

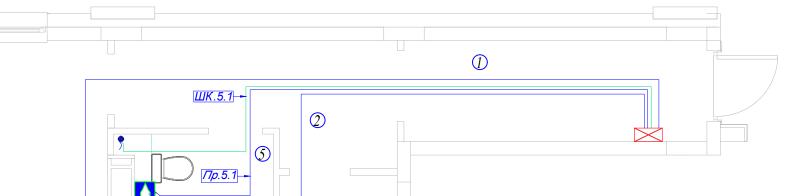

YCNOBHWE O503HAYEHNA:

Условное обозначение	Наименование
	Датчик протечки
	Кабель КСПЭВГ 4*0.35
	Кабель МКШ 5х0.75
•~	Вывод кабеля

г.Санкт-Петербург

Поз	Наименование	S м2
1	Холл	6.75
2	Коридор	6.51
3	Кухня	35.91
4	Жилая комната	18.74
5	С/У 1	1.81
6	С/У 2	4.40
0	бшая плошаль	74 12

Кабельный журнал. Датчики протечки

Пом	ещение	3 5		6	Итого горизонтальное проложение	Итого расчетное	
	Номер	Пр.3.1	Пр.5.1	ШК.5.1	Пр.6.1		
	Длина горизонт, КСПЭВГ 4*0.35	12.7	9.5		10.0	32 м	65.3
Датчики протечки	Длина горизонт, МКШ 5 х 0.75			9.6		10 м	20.3
	Примечание			Шаровый кран			
		27	,				
	1_	Ж	Јурнал монт	ажа кабелей	1		
	Дата						
	Монтажник						
	Подпись						
	Примечание						

Примечания:

3


Пр.3.1 -


- 1) Датчик протечки воды, модель h2o-Контакт;
- 2) Размещается на стене контактами вниз, расстояние от контактов до пола 2 мм. Вывод кабеля из угла между стеной и полом;
- 3) K датчику протечки подводим кабель $KC\Pi \ni B\Gamma$ 4*0.35 (4-жильный, сечение 0.35). Запас кабеля по длине в местах вывода оставлять не менее $1000 \, \mathrm{mm}$;


4

- 4) Датчик может быть запрограммирован на перекрывание определенного стояка либо только на отправку тревожного смс;
- 5) К шаровому крану проложить кабель МКШ 5 х 0.75;
- 6) Используются шаровые краны с электроприводом с напряжением питания 12 В. Модель Gidrolock Ultimate.

						2021-031-АСУ					
11	1/	П	Ma may	П	Лото	г.Москва					
Изм.		Лист	№ док.		Дата						
Разра	ю.	Маті	веева	~£1	04.04.21		Стадия	Лист	Листов		
Пров	ерил	Забо	ев	308	04.04.21	Автоматика	РΠ	6.1	1		
Утвер	ЭДИЛ						111	0.1	1		
Мене,	джер	Дуда	Ш				ООО "ТоргИнжСтрой"				
ГИП		Забов	ев	36	04.04.21	Датчики протечки					

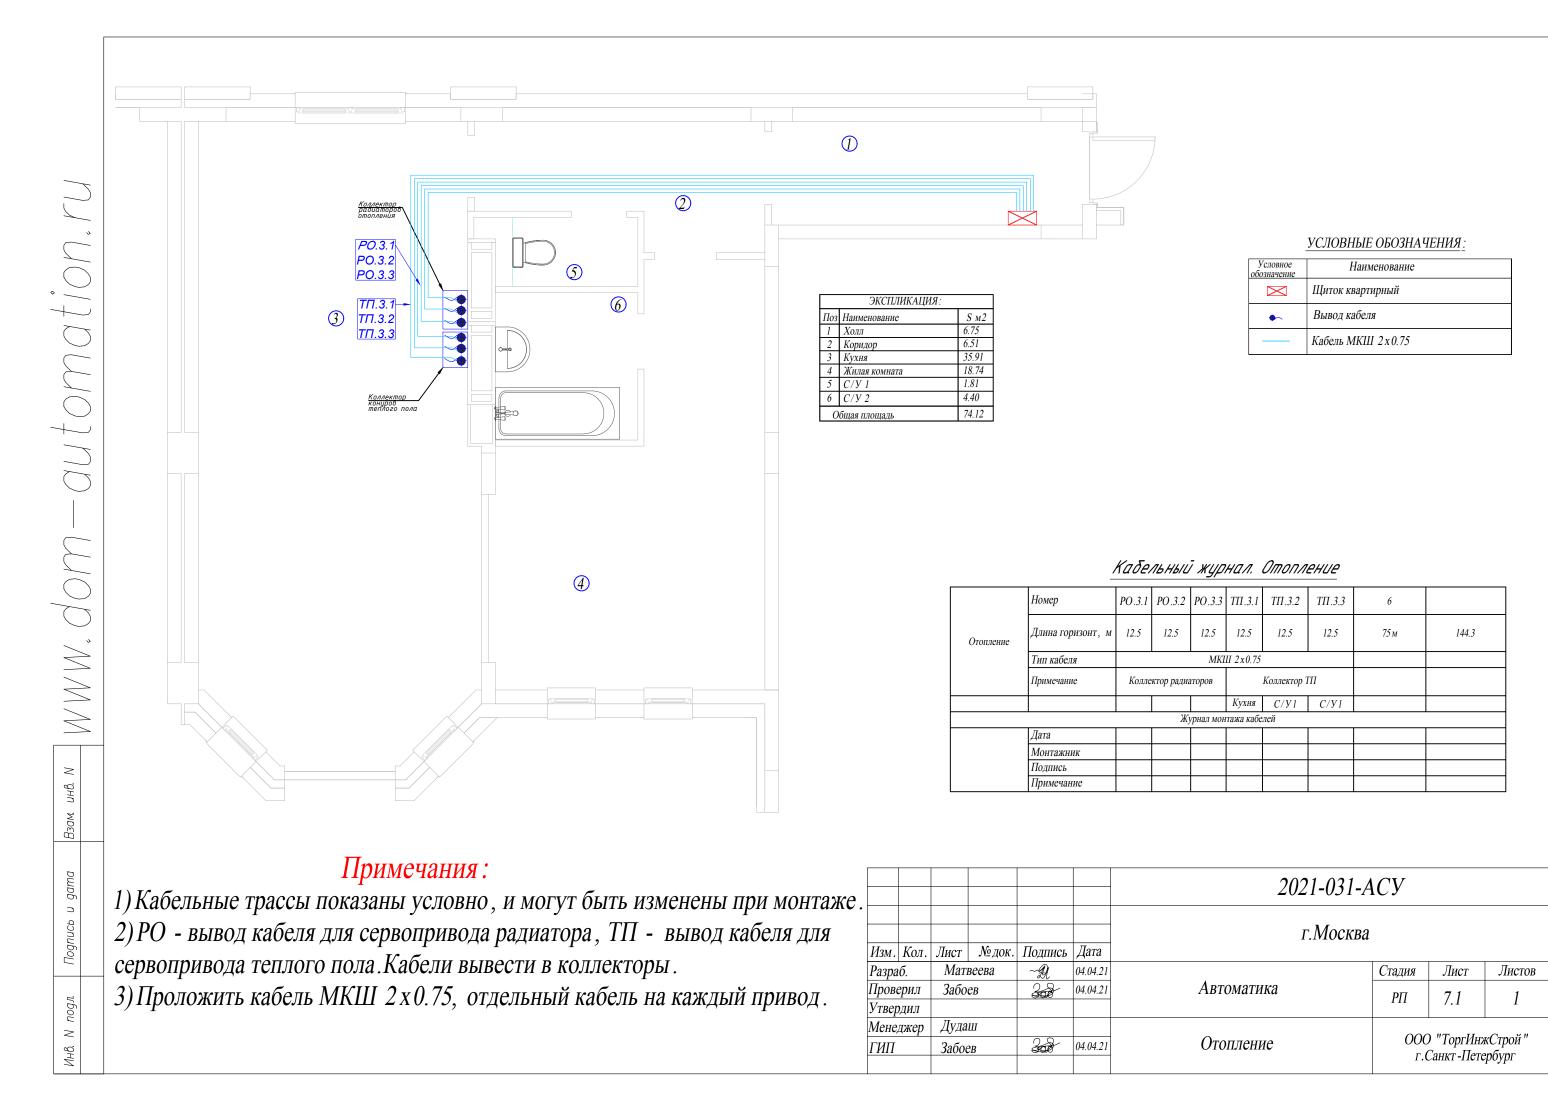

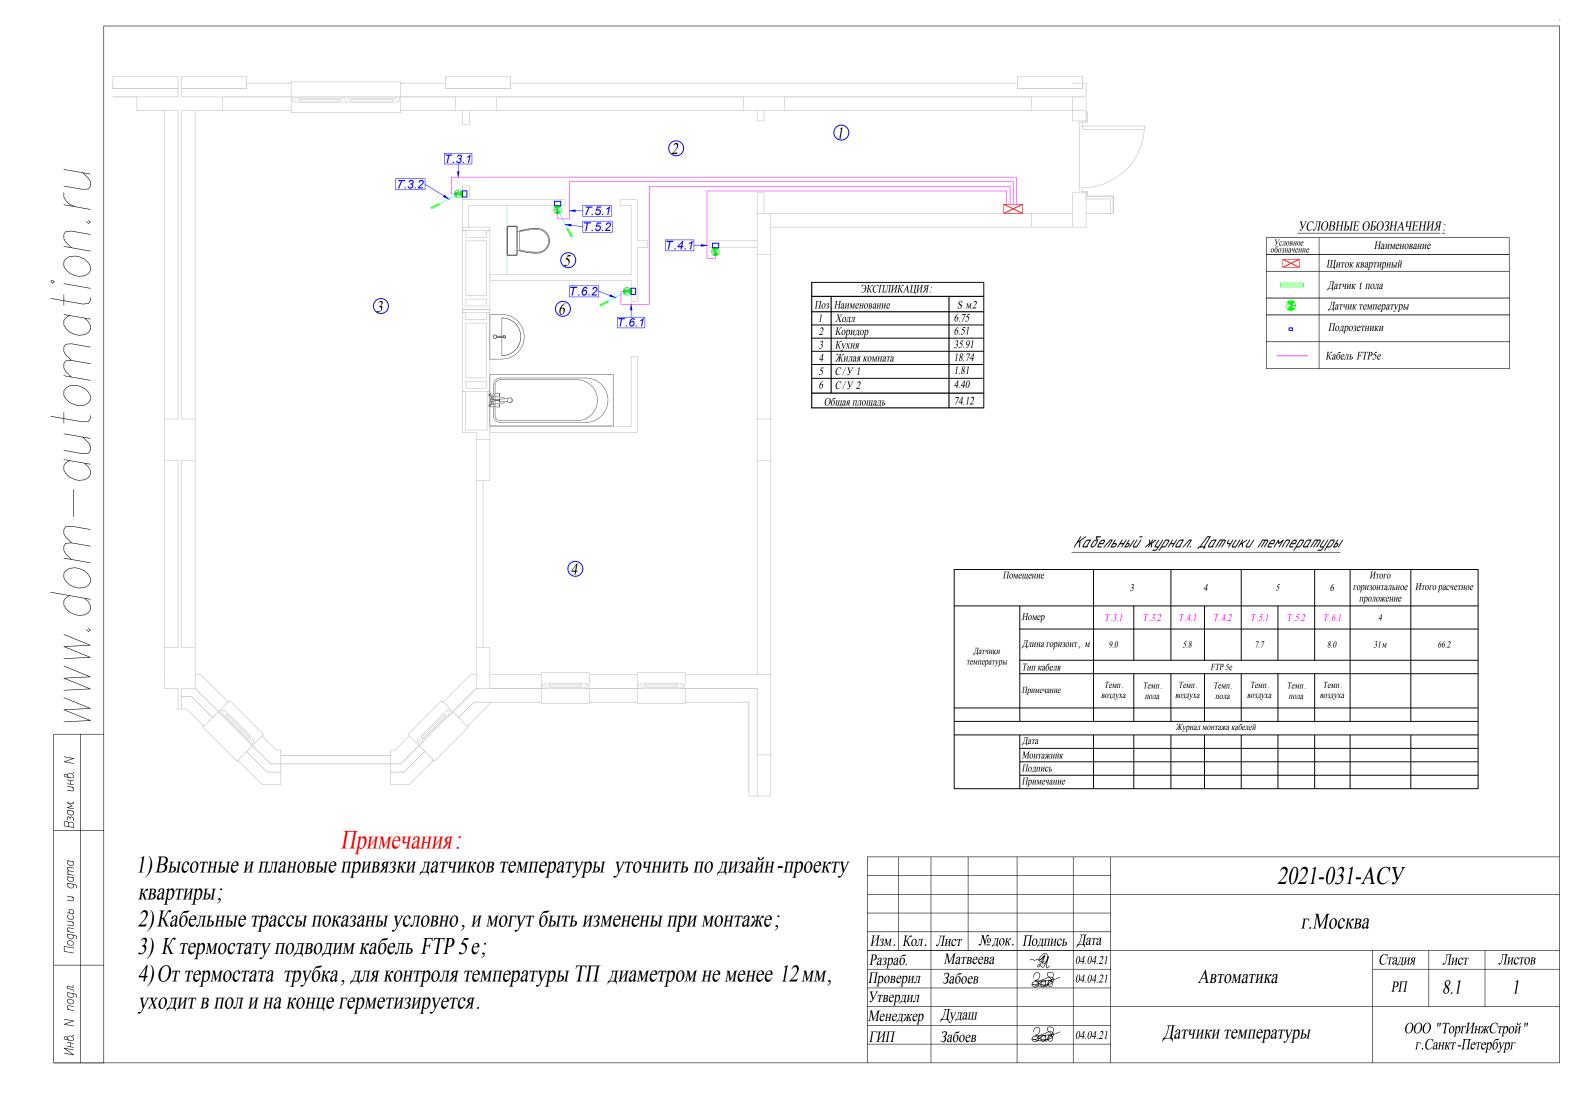

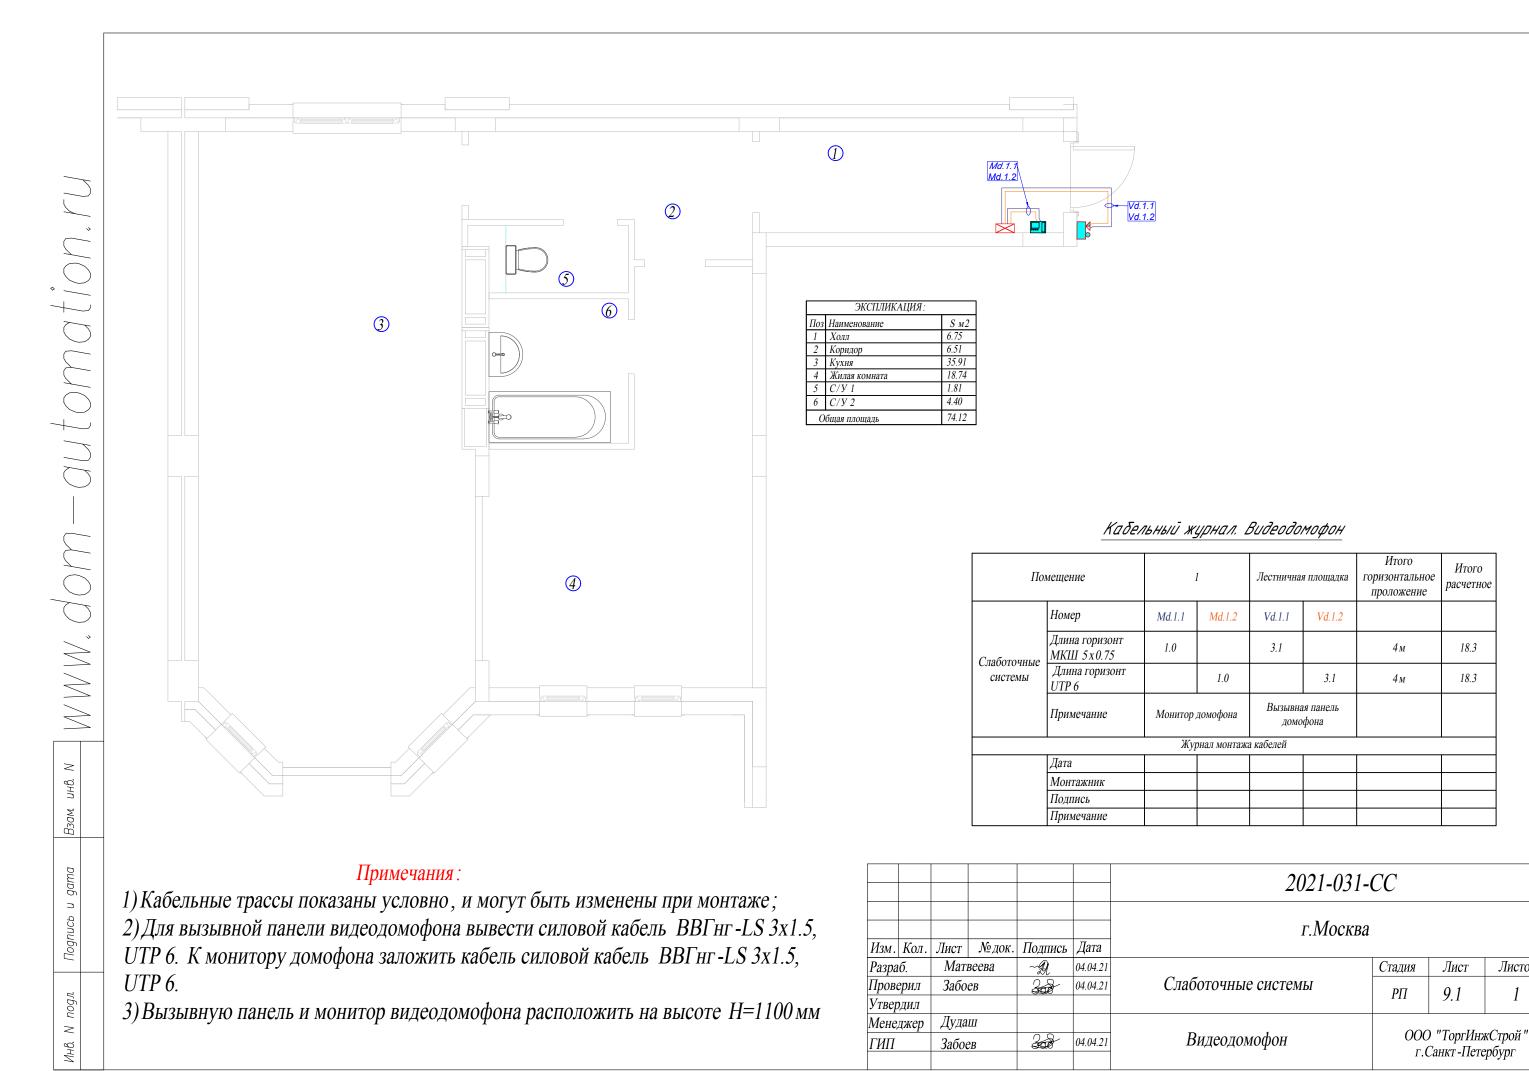

Итого

расчетное

18.3

18.3


Лист

9.1


г.Санкт-Петербург


Листов

Щитовая

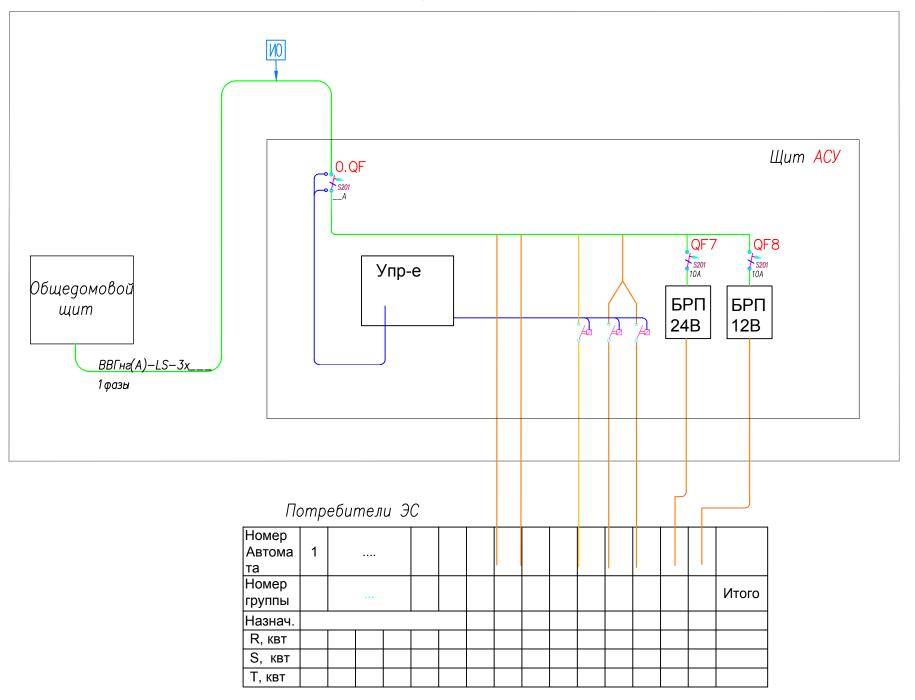

						2021-031-ЭC						
Изм.	Кол.	Лист	№ док.	Подпись	Дата	г.Москва	г.Москва					
Разра			~ Q	04.04.21		Стадия	Лист	Листов				
Пров		Забо	ев		04.04.21	Электроснабжение	РΠ	10.1	1			
Утвер	ЭДИЛ					1	111	10.1	1			
Мене	джер											
ГИП		Забоев		300	04.04.21	Структурная схема ЭС	ООО "ТоргИнжСтрой" г.Санкт-Петербург					

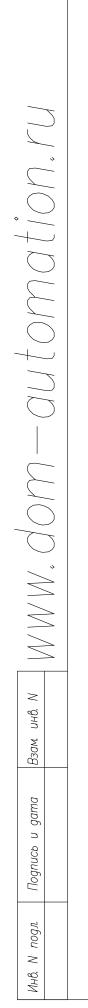

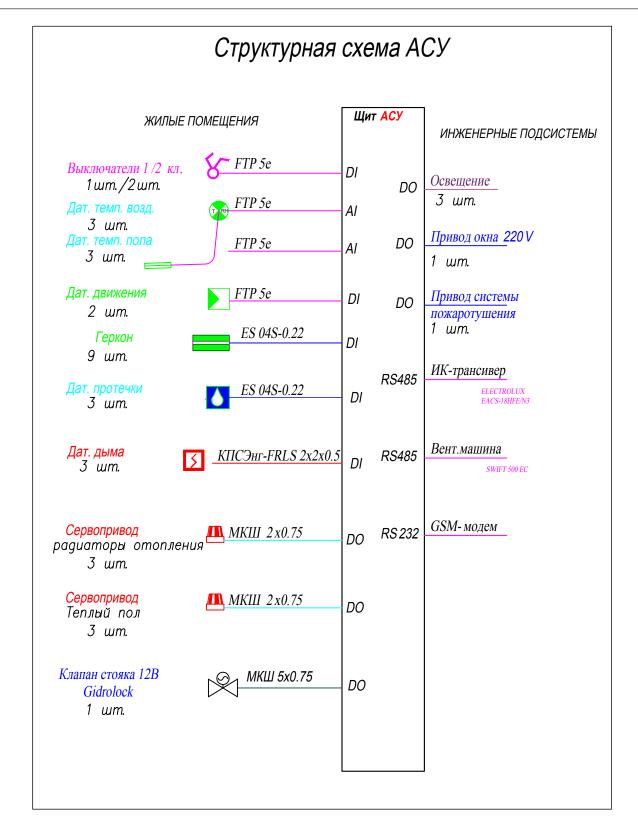

						2021-031-АСУ					
Изм.	Кол.	Лист	№ док.	Подпись	Дата	г.Москва	г.Москва				
Разра	ıб.	Мат	веева	~ Q	04.04.21		Стадия	Лист	Листов		
Пров	ерил	Забо	ев	300	04.04.21	Автоматика	РП	11.1	1		
Утвер	ЭДИЛ						111	11.1	1		
Мене	джер	Дуда	Ш						~ v"		
ГИП		Забов	е <i>в</i>	308	04.04.21	Структурная схема АСУ	ООО "ТоргИнжСтрой" г.Санкт-Петербург				

Таблица соот	ветстви PLC5.1	я DI EasyHome
Прибор	Порт	Источник
EasyHome PLC5.1	ADI1	Т.З.1 воздух
N <u>0</u> 1	ADI2	Т.3.2 пол
	ADI3	Т.4.1 воздух
	ADI4	Т.4.2 пол
	ADI5	Т.5.1 воздух
	ADI6	Т.5.2 пол
	ADI7	Т.б.1 воздух
	ADI8	Т.6.2 пол
	ADI9	Пожар
	ADI10	Неисправность пож дат
	ADI11	-
	ADI12	
	ADI13	
	ADI14	Доп. конт ВВОД 0F0
	ADI15	Доп. конт УЗО1
	ADI16	Доп. конт УЗО2
	DI17	В.З.1 1кл
	DI18	В.З.1 2кл
	DI19	В.З.2 1кл
	DI20	В.З.З 1кл
	DI21	В.З.З 2кл
	DI22	Пр. 3.1
	DI23	Пр.5.1
	DI24	Пр.6.1
	DI25	Дв. 3.1
	DI26	Д8.4.1
	DI27	0.1.1
	DI28	0.3.1, 0.3.2
	DI29	0.3.3, 0.3.4
	DI30	0.4.1, 0.4.2
	DI31	0.4.3, 0.4.4
	DI32	

Таблица соответствия DO EasyHome PLC5.1												
Прибор	U, V; L	AB	Обозн. PLC	Порт	Наименование	Назначение						
EasyHome PLC5.1	220V AC		L1	D01	C. 3.1	Освещеник						
Nº1	220V AC		L2	D02	C.3.2							
	220V AC		L3	D03	C.3.3							
	220V AC		L4	D04	Шт.3.1 откр	Штора						
	220V AC		L5	D05	Шт.З.1 закр							
	220V AC		L9	D09	ЭП.1	Привод						
	24V DC		L6	D06	P0.3.1	Радиаторы						
	24V DC		L7	D07	P0.3.2	отопления						
	24V DC		L8	D08	P0.3.3							

Таблица соответствия AO EasyHome										
Прибор	U, V; L	Порт	Назначение	Привязка						
EasyHome PLC5.1	24V DC	A01	ТП.З.1							
Nº1	24V DC	A02	ТП.З.2	Теплый пол						
	24V DC	A03	ТП.З.З							
	12V DC	A04	ШК.5.1	Шаровый кран						
		A05								
		A06								

Таблица соответствия									
Прибор	Порт	Назначен ие	Привязка						
EasyHome PLC5.2	1.RS232		GSM— модем						
	2.RS232		ИК трансивер						
	3.RS485		Вент. машина						
	4.RS485								

Условные обозначения:

Rxx — реле **№**

|Кхх — контактор **№**


FUxx — предохра[']нитель **№**


QFxx — автоматический выключатель **№**


QFDxx — ABДT **№**

Fxx — ВДТ **№**


						2021-031-ACY						
Изм	Кол.	Лист	№ док.	Подпись	Дата	г.Москва						
Разра			веева	~ <u>Q</u>	04.04.21		Стадия	Лист	Листов			
Пров		Забо	ев	308	04.04.21	Атвоматика	РΠ	12.1	1			
Утвер	рдил						111	12.1	1			
Мене	джер	Дуда	Ш						a v.			
ГИП		Забов	<i>ев</i>	300	04.04.21	Цоколевка	ООО "ТоргИнжСтрой" г.Санкт-Петербург					

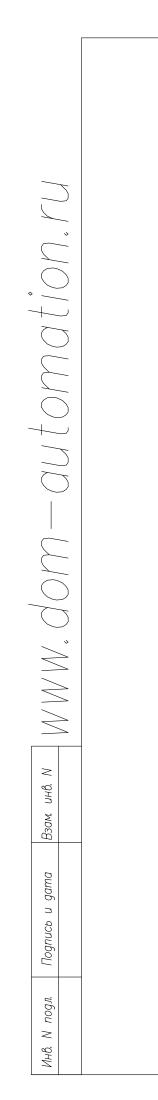

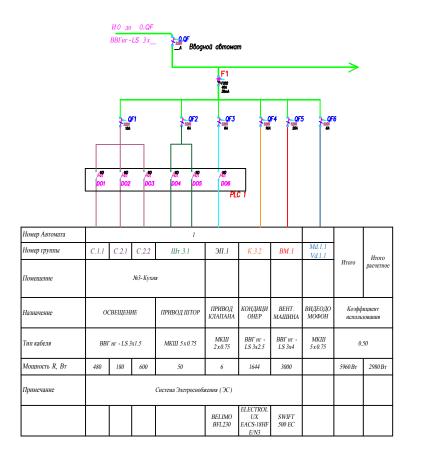

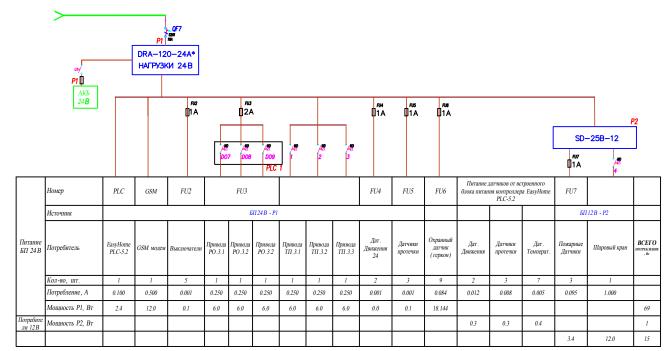


						2021-031-АСУ					
Изм.	Кол.	Лист	№ док.	Подпись	Дата	г.Москва					
Разра	аб.	Мат	веева	~£Q	04.04.21		Стадия	Лист	Листов		
Пров	верил	Забо	ев	308	04.04.21	Атвоматика	РП	13.1	1		
Утве	рдил						111	13.1	1		
Мене	еджер	Дуда	Ш								
ГИП	-	Забос	ев	308	04.04.21	Однолинейная схема	ООО "ТоргИнжСтрой" г.Санкт-Петербург				

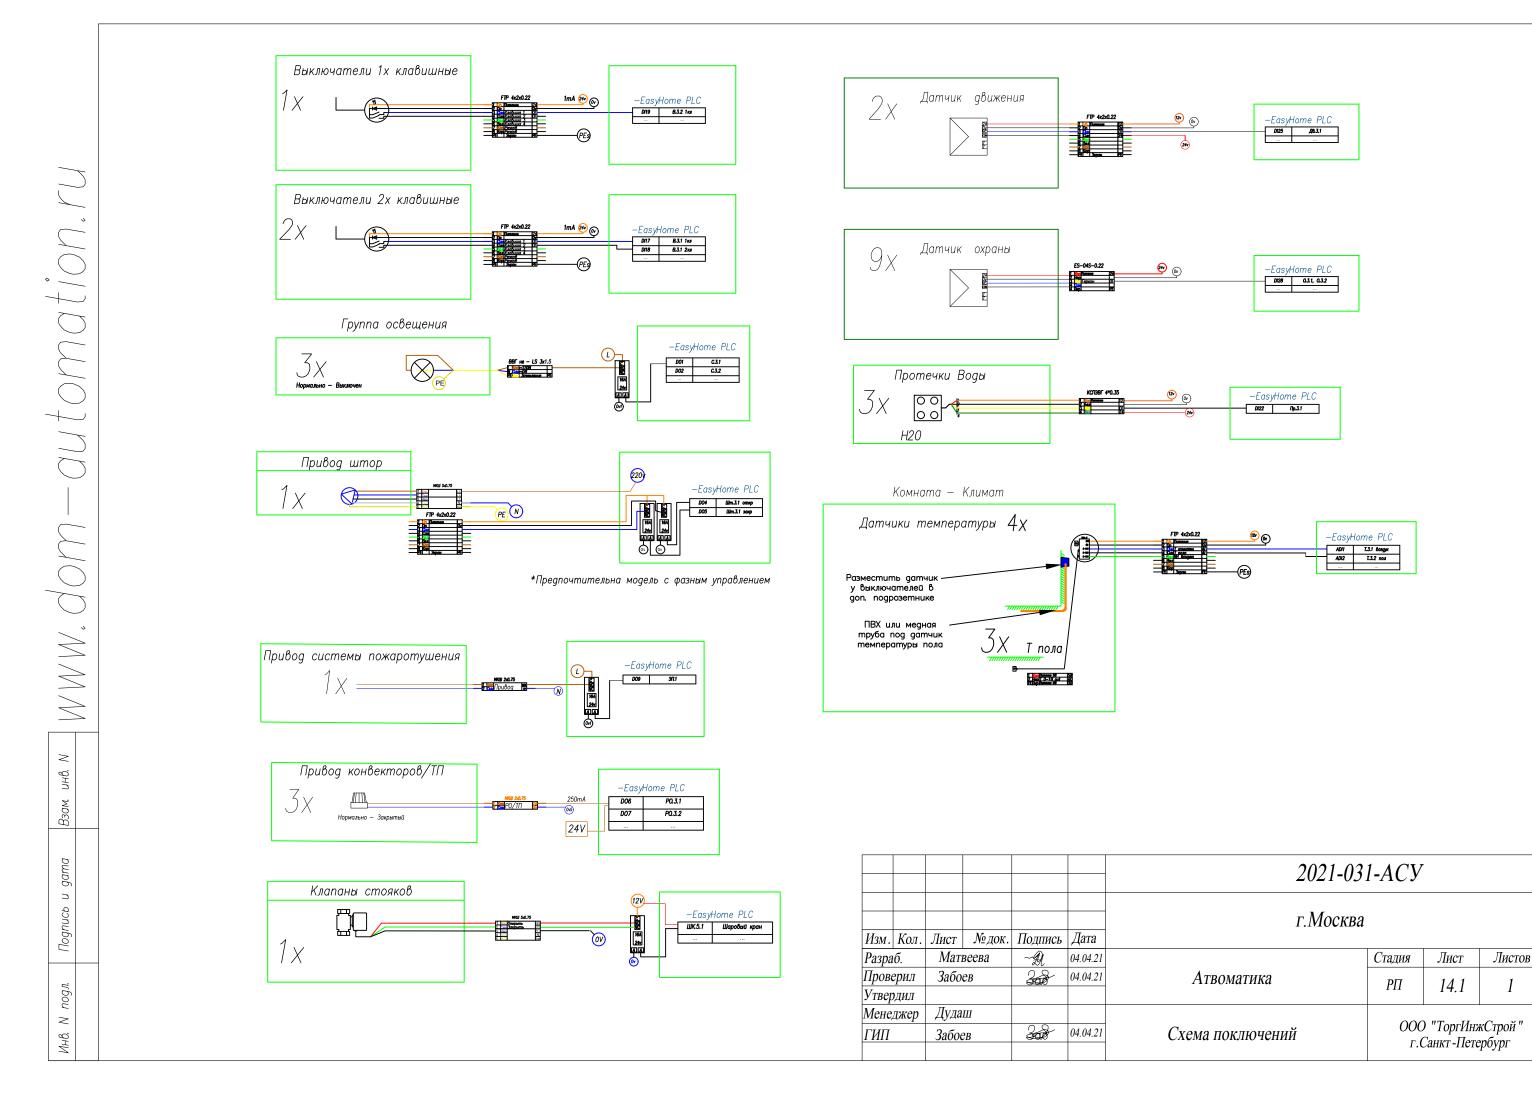

 \geq

КОМПЛЕКТАЦИЯ	ЩИТА АСУ
--------------	----------

Обозначение	Наименование	Ед. изм	кол-во
lacktriangle	Автомат ABB S201 C10A		2
S201	Автомат ABB S201 C6A		3
	Автомат ABB S201 C16A	ШТ.	1
⊕	Автомат ABB S201 C20A		1
● 9 □ ■	УЗО ABB F202 30mA 40A	ШТ	1
69 69 68	База реле ABB CR-PLSx		5
○ / 66	Реле 220/24В	ШТ.	5
FUSE	Держатель предохранителей	ШТ	7
	Вставка плавкая 1 А	ШТ	6
<u>■</u>	Вставка плавкая 10 А	ШТ	1
Акб — 7Aч(12B) 1207 151ж65х94	АКБ 12В 1.2Ач	ШТ	2
0000 # 0 # 0 # 0 # 0 # 0 # 0 # 0 # 0 #	Преобразователь DC-DC SD-25B-12	ШТ.	1
MA-18-	Блок питания DRA-120-24*	ШТ.	1
	Контроллер EasyHomePLC-5.2	ШТ.	1
I Y	GSM модем MC52 (IRZ)	ШТ.	1
	Колодка ТВ -1504	ШТ.	3
	Колодка ТВ -1506	ШТ.	6
00000000000000000000000000000000000000	Клеммник АВВ	ШТ.	3
	Щит ABB CA23VZRU 500 x 550 x 160	IIIT.	1

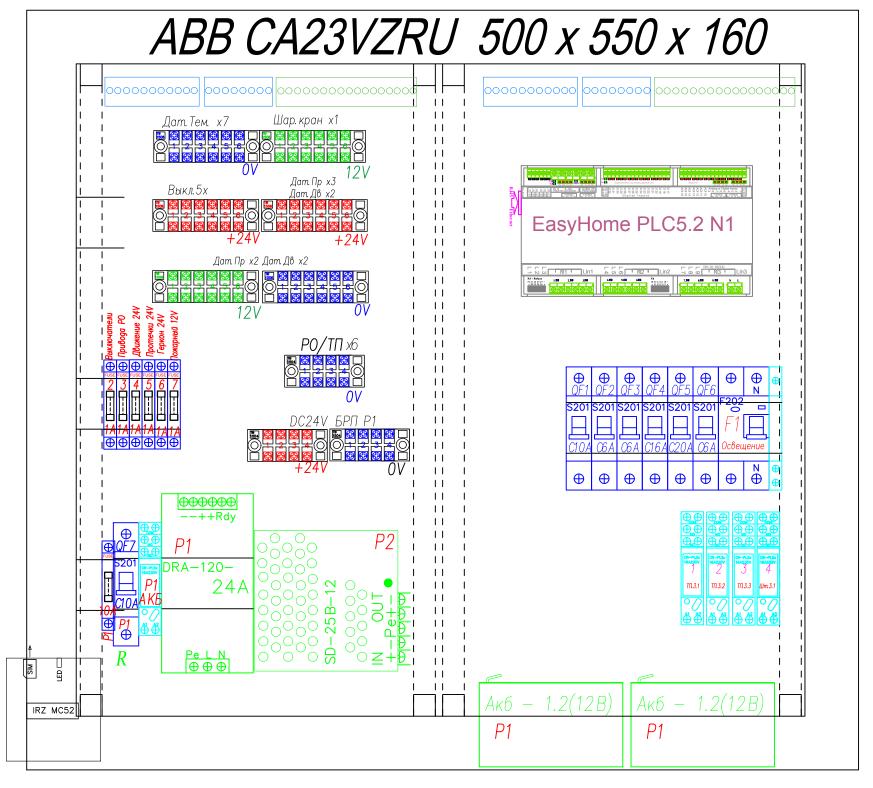

						2021-031-АСУ				
Изм.	Кол.	Лист	№ док.	Подпись	Дата	г.Москва				
Разра		Матвеева ~Д 04.04.21			Стадия	Лист	Листов			
Проверил		Забоев		300	04.04.21	Автоматика	РΠ	15.1	1	
Утвер	рдил						111	13.1		
Мене	Менеджер Дудаш					ООО "ТоргИнжСтрой" г.Санкт-Петербург		~ ""		
ГИП			300	04.04.21	Компоновка щита АСУ			кСтрой" грбург		